



平面図 S=1:500





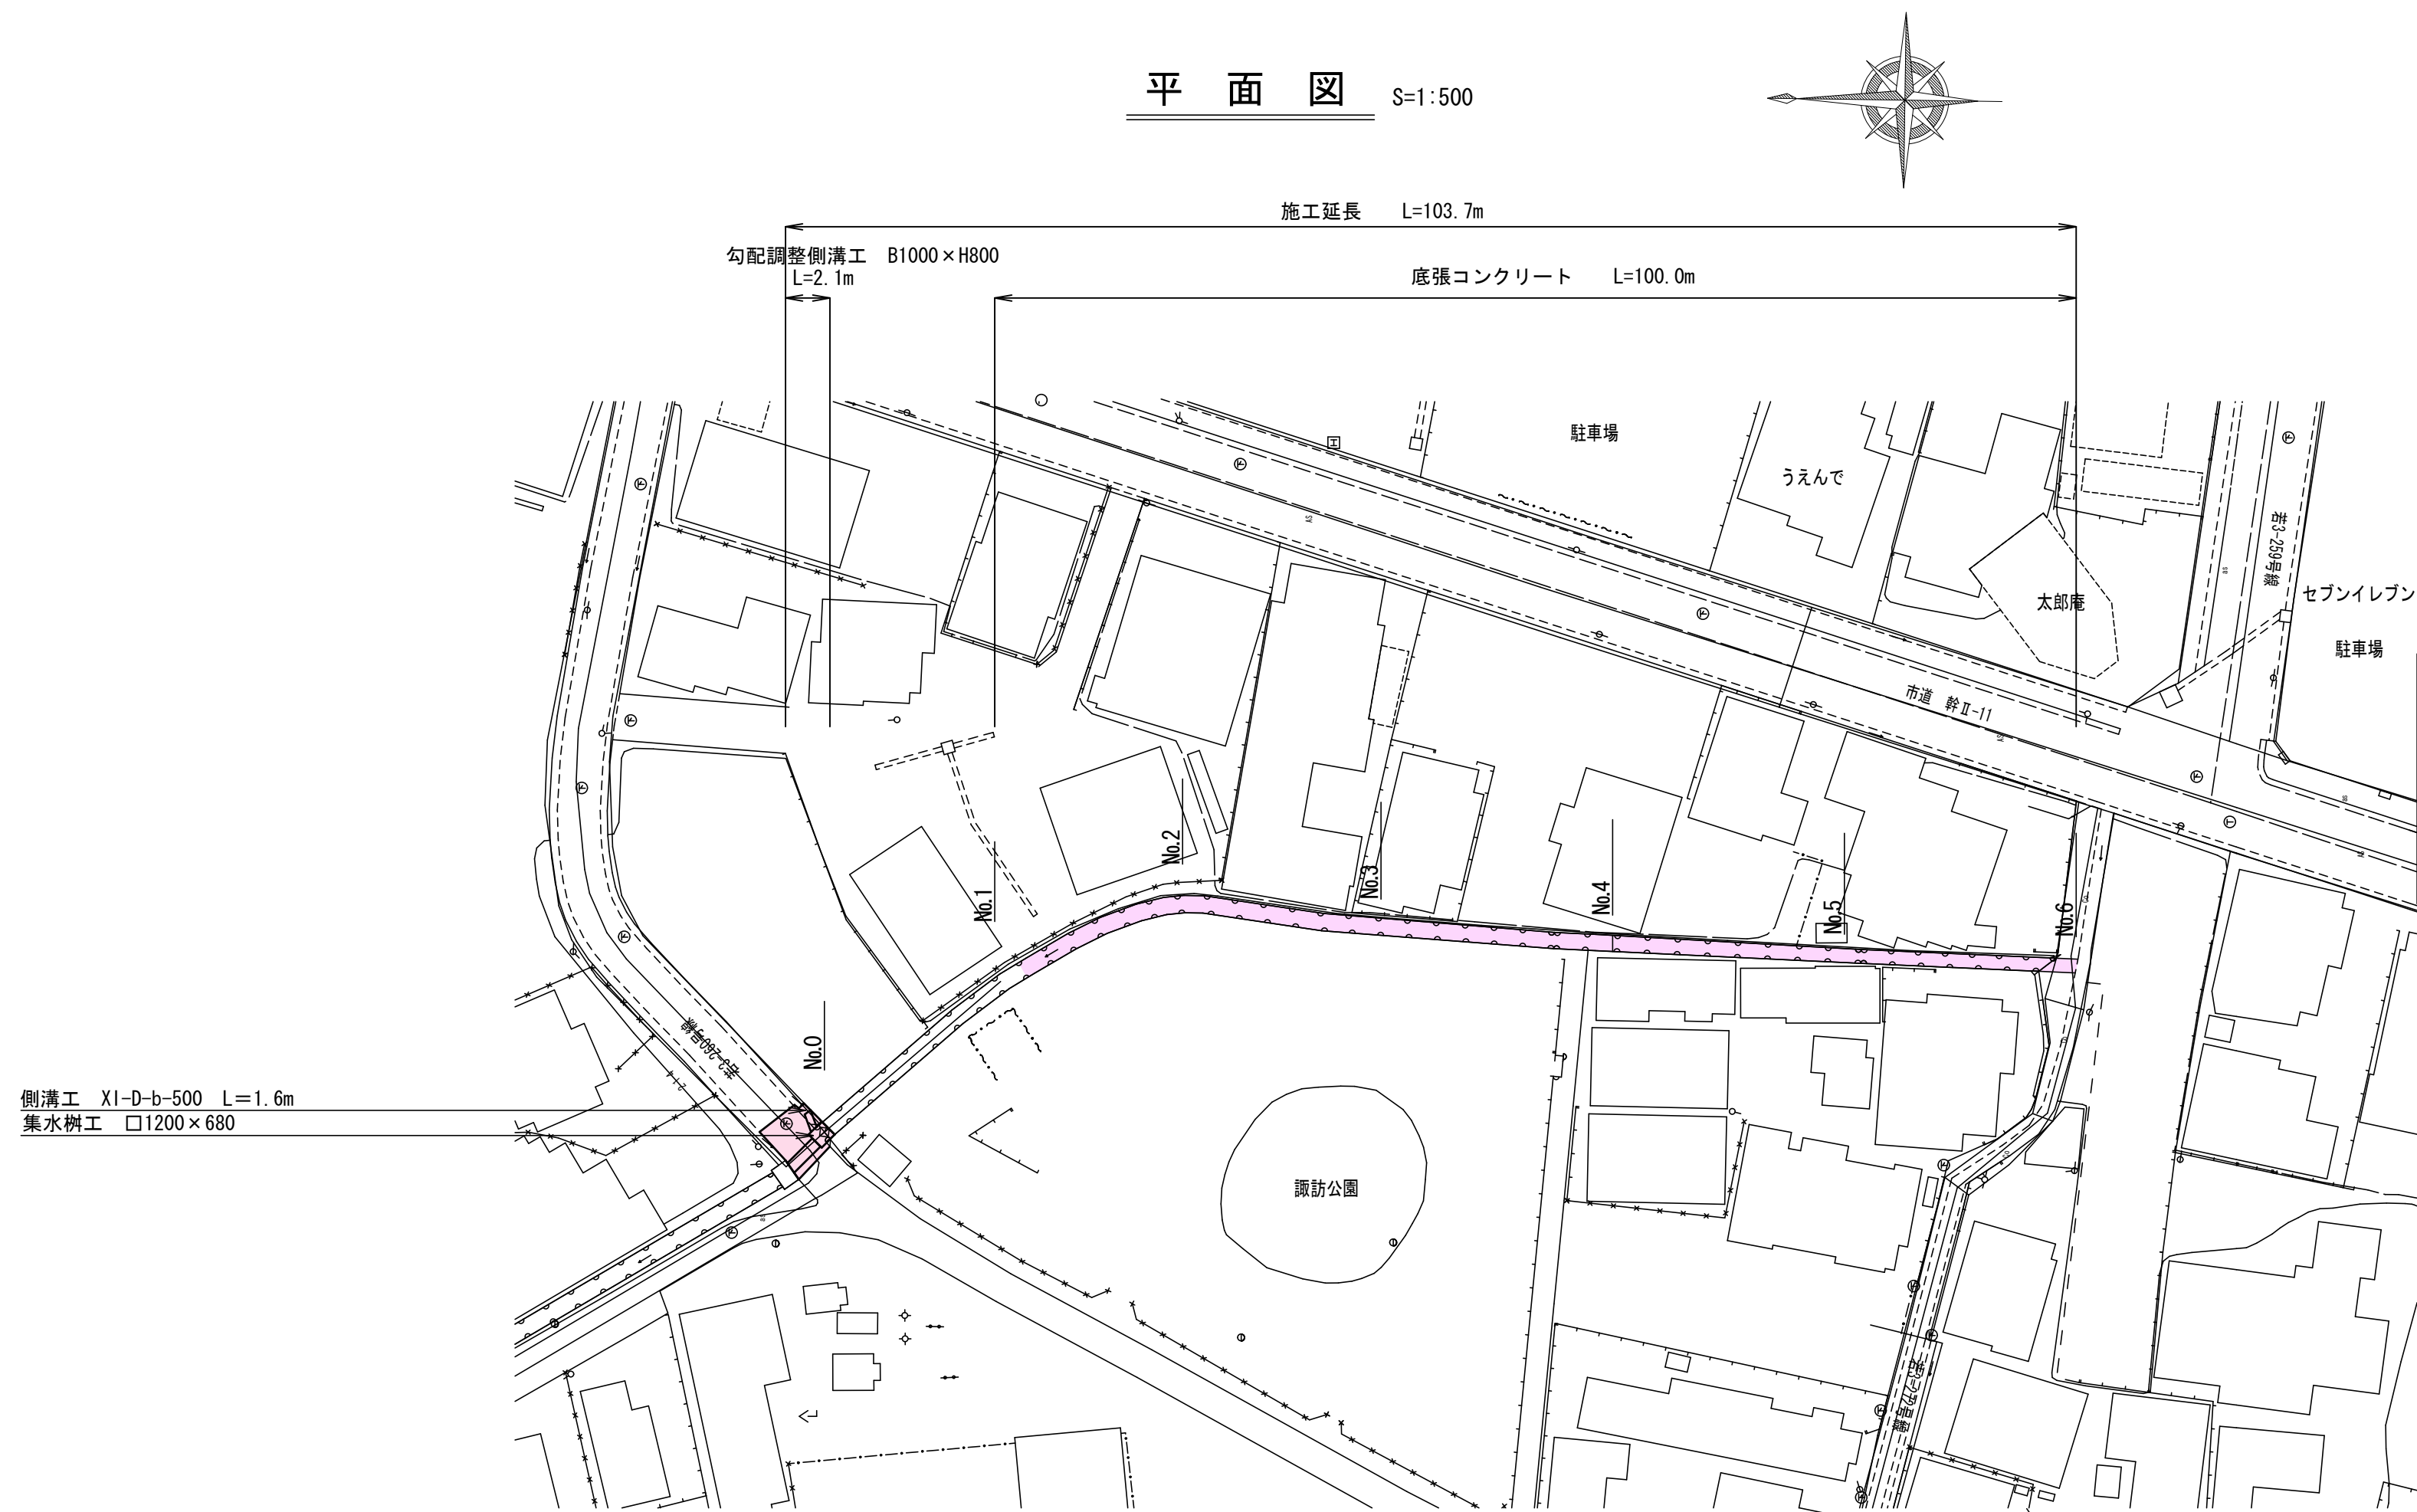


縦断図 SV=1:50  
SH=1:500

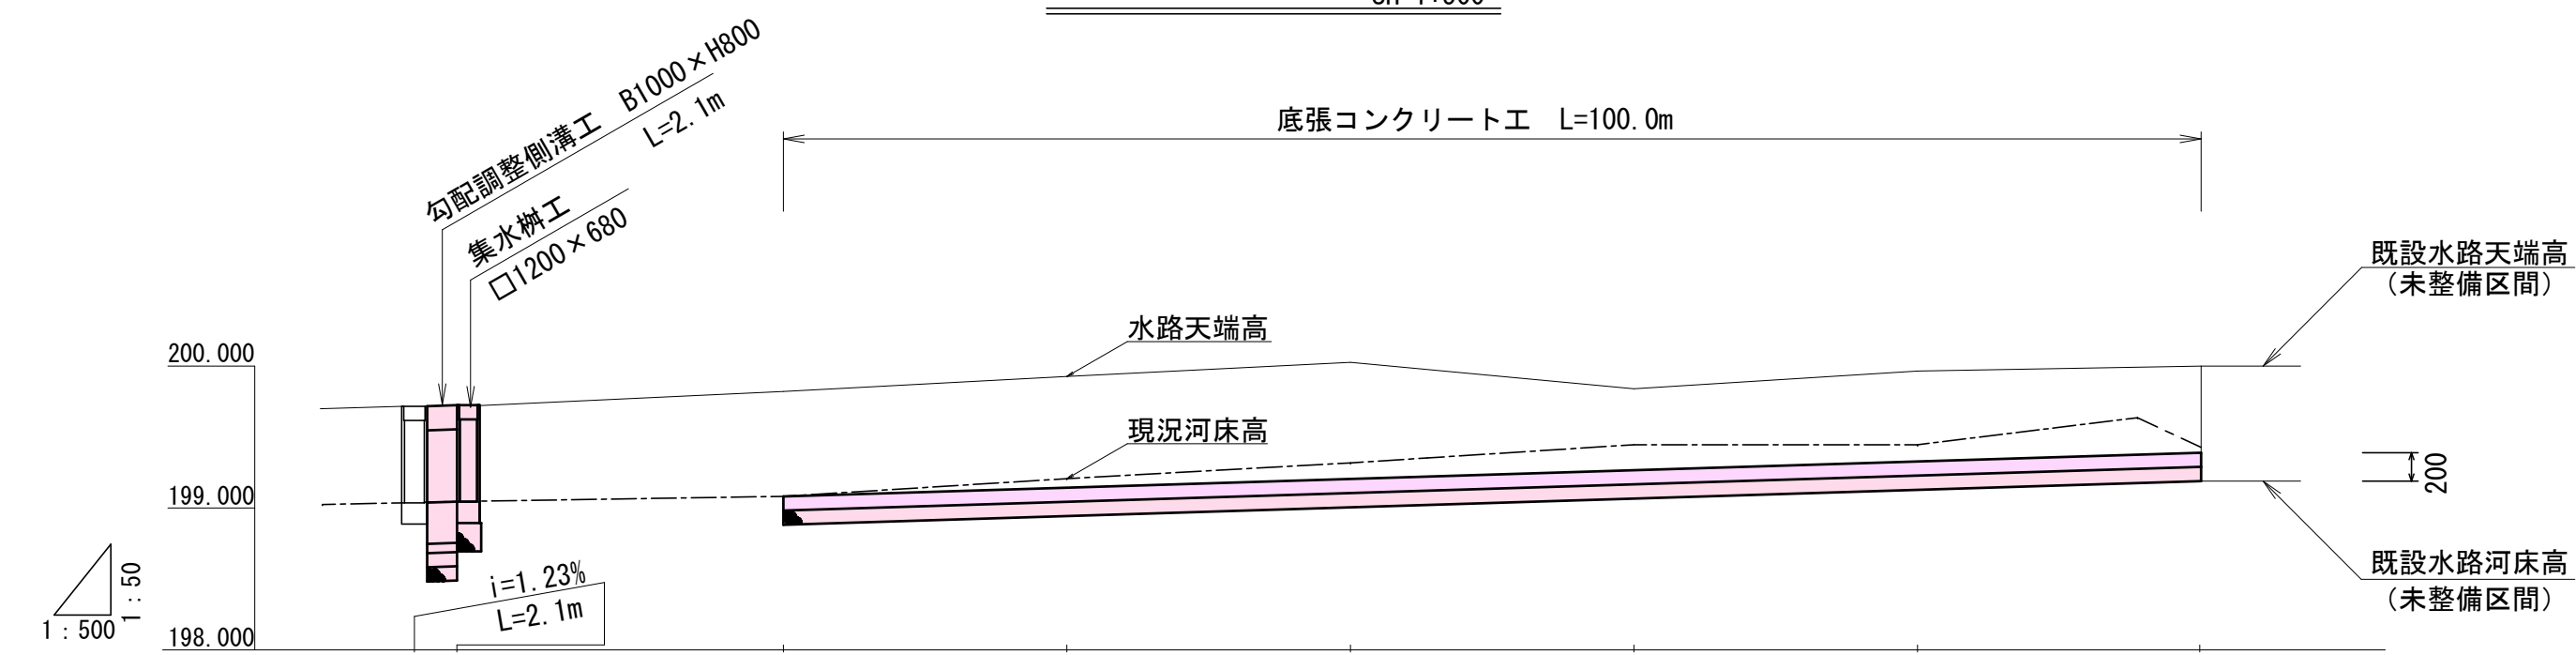

測 点	単 距 離	追 加 距 離	計 画 底 高	現 況 底 高	現 況 地 盤 高	勾 配
NO. 0 -3. 71 -1. 60 NO. 0	-2. 110 -1. 600 0. 000	-3. 710 -1. 600 0. 000	199. 024 199. 050 199. 050	199. 024 199. 050 199. 050	199. 703 199. 730 199. 730	<div>199. 024</div> <div>199. 050</div> <div>199. 050</div> <div><div>i=0. 28%</div><div>L=120. 0m</div></div>
	20. 000	20. 000	199. 106	199. 082	199. 822	
	NO. 1					
NO. 2	20. 000	40. 000	199. 163	199. 207	199. 927	
NO. 3	20. 000	60. 000	199. 220	199. 318	200. 027	
NO. 4	20. 000	80. 000	199. 277	199. 446	199. 841	
NO. 5	20. 000	100. 000	199. 333	199. 446	199. 965	
NO. 6	20. 000	120. 000	199. 390	199. 190	200. 000	<div>199. 390</div>

令和 7 年度 工事番号 第 1662 号				
会津若松市本町 地内				
治水対策事業 本町地区水路整備工事				
平面図・縦断図				
縮尺	図示		図面全 4 葉の 1	
設計		製図		検査
会 津 若 松 市				

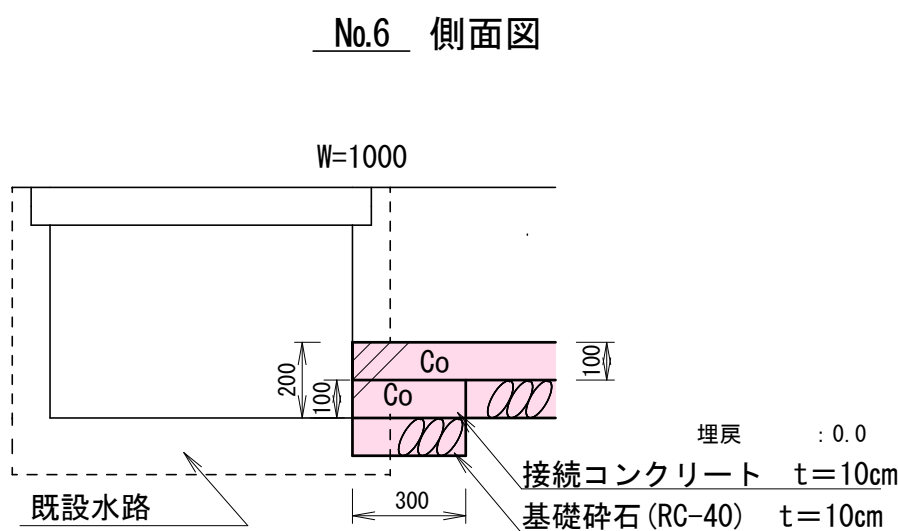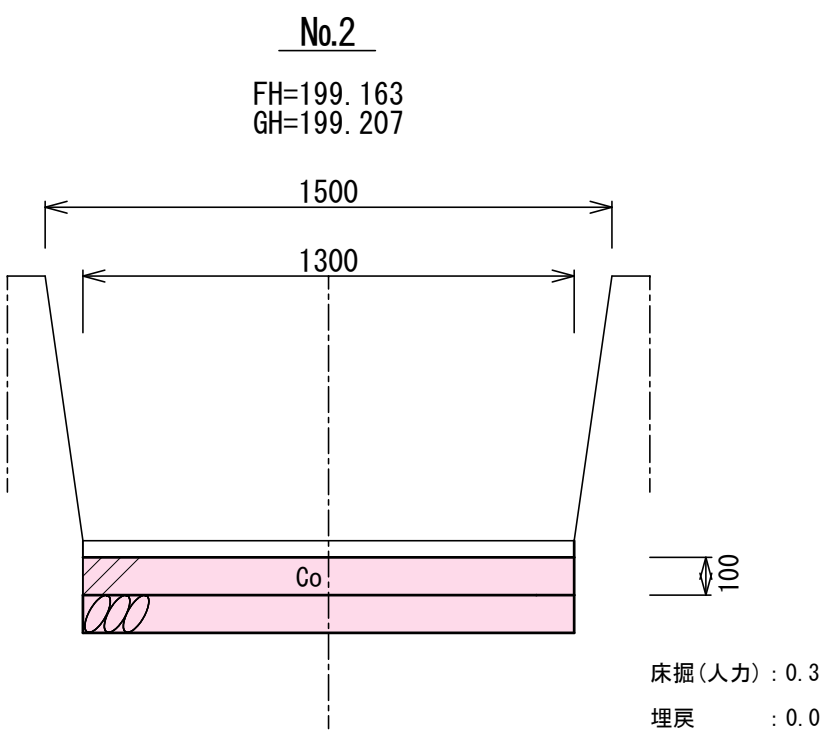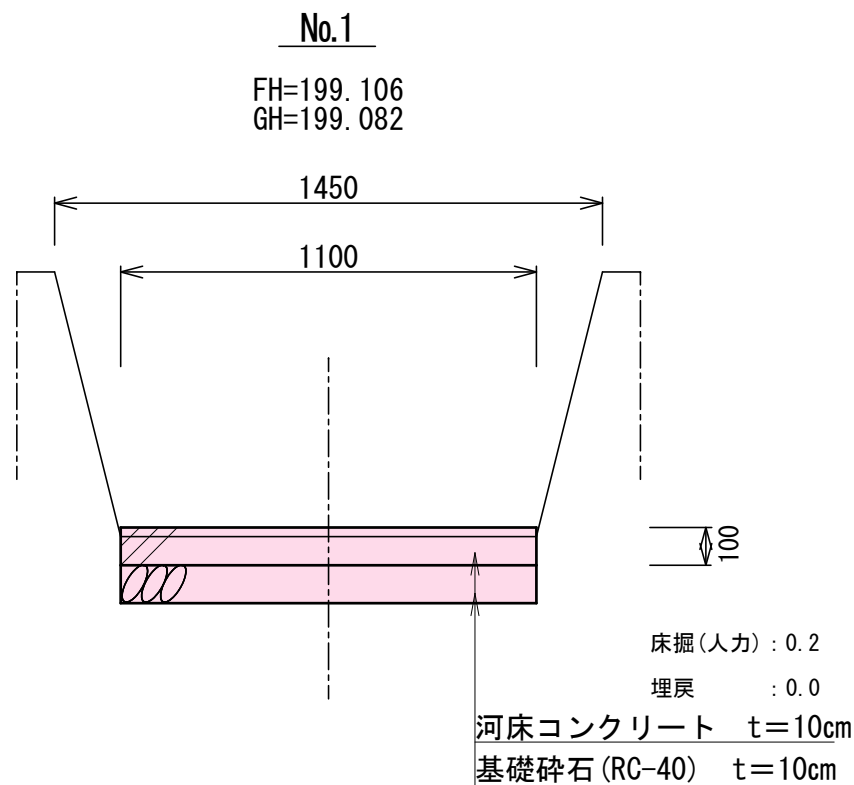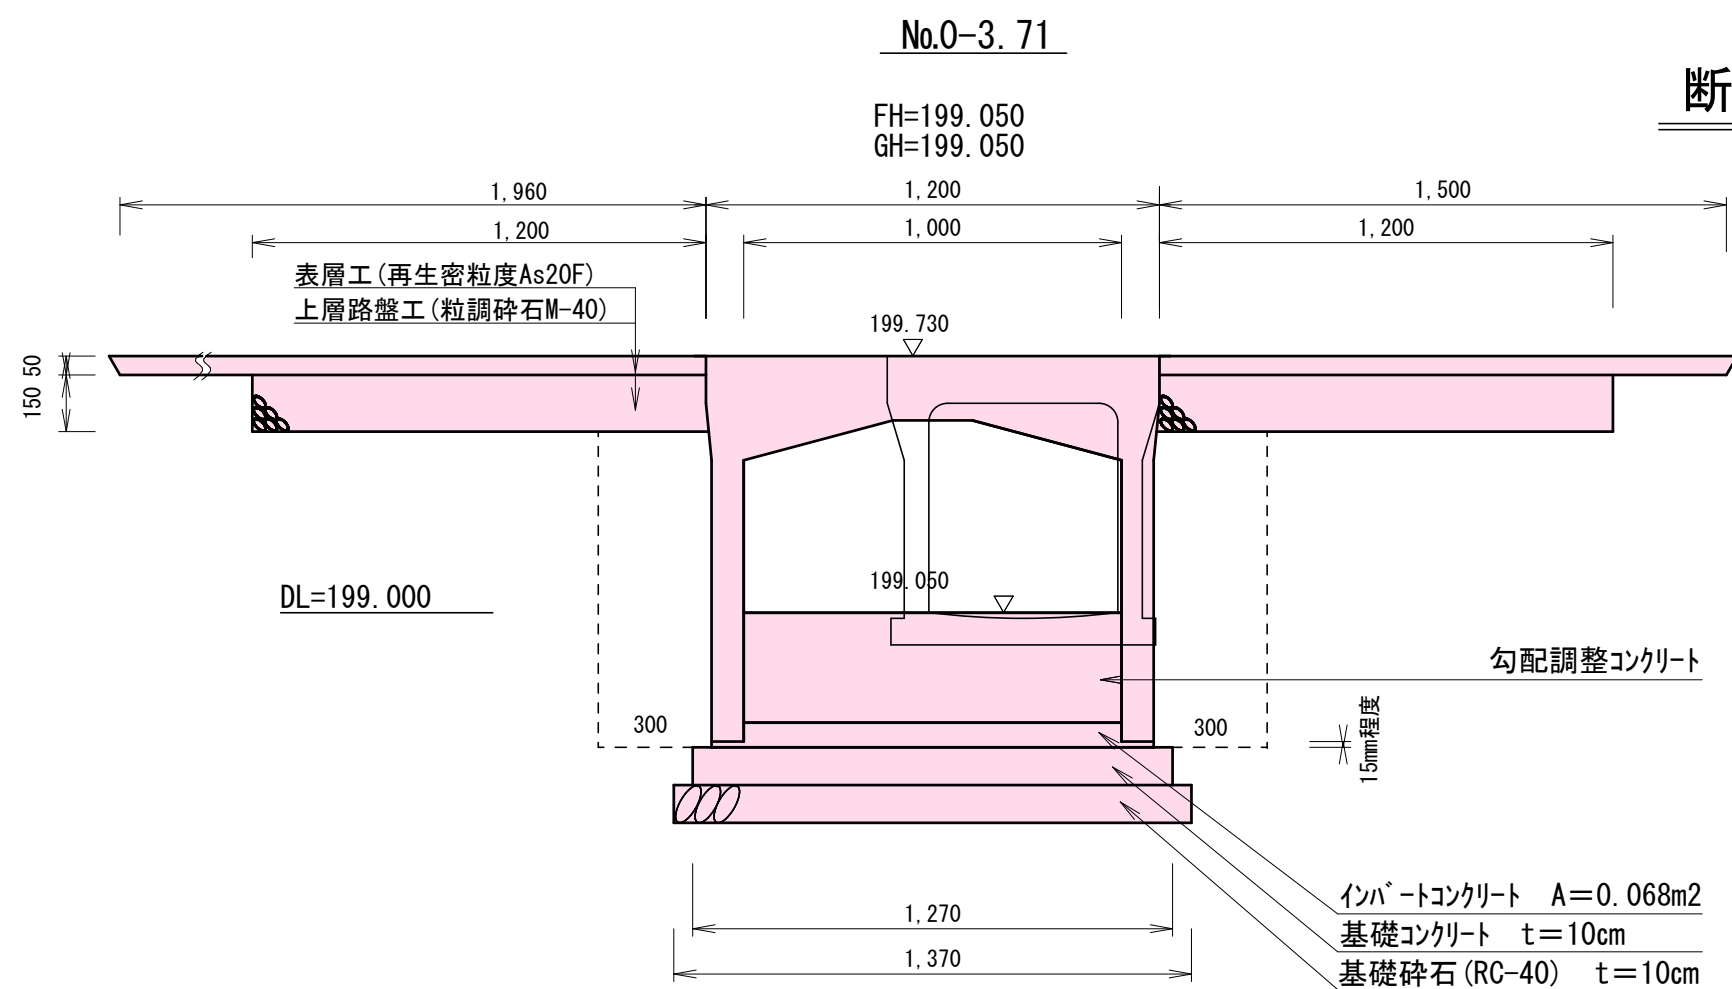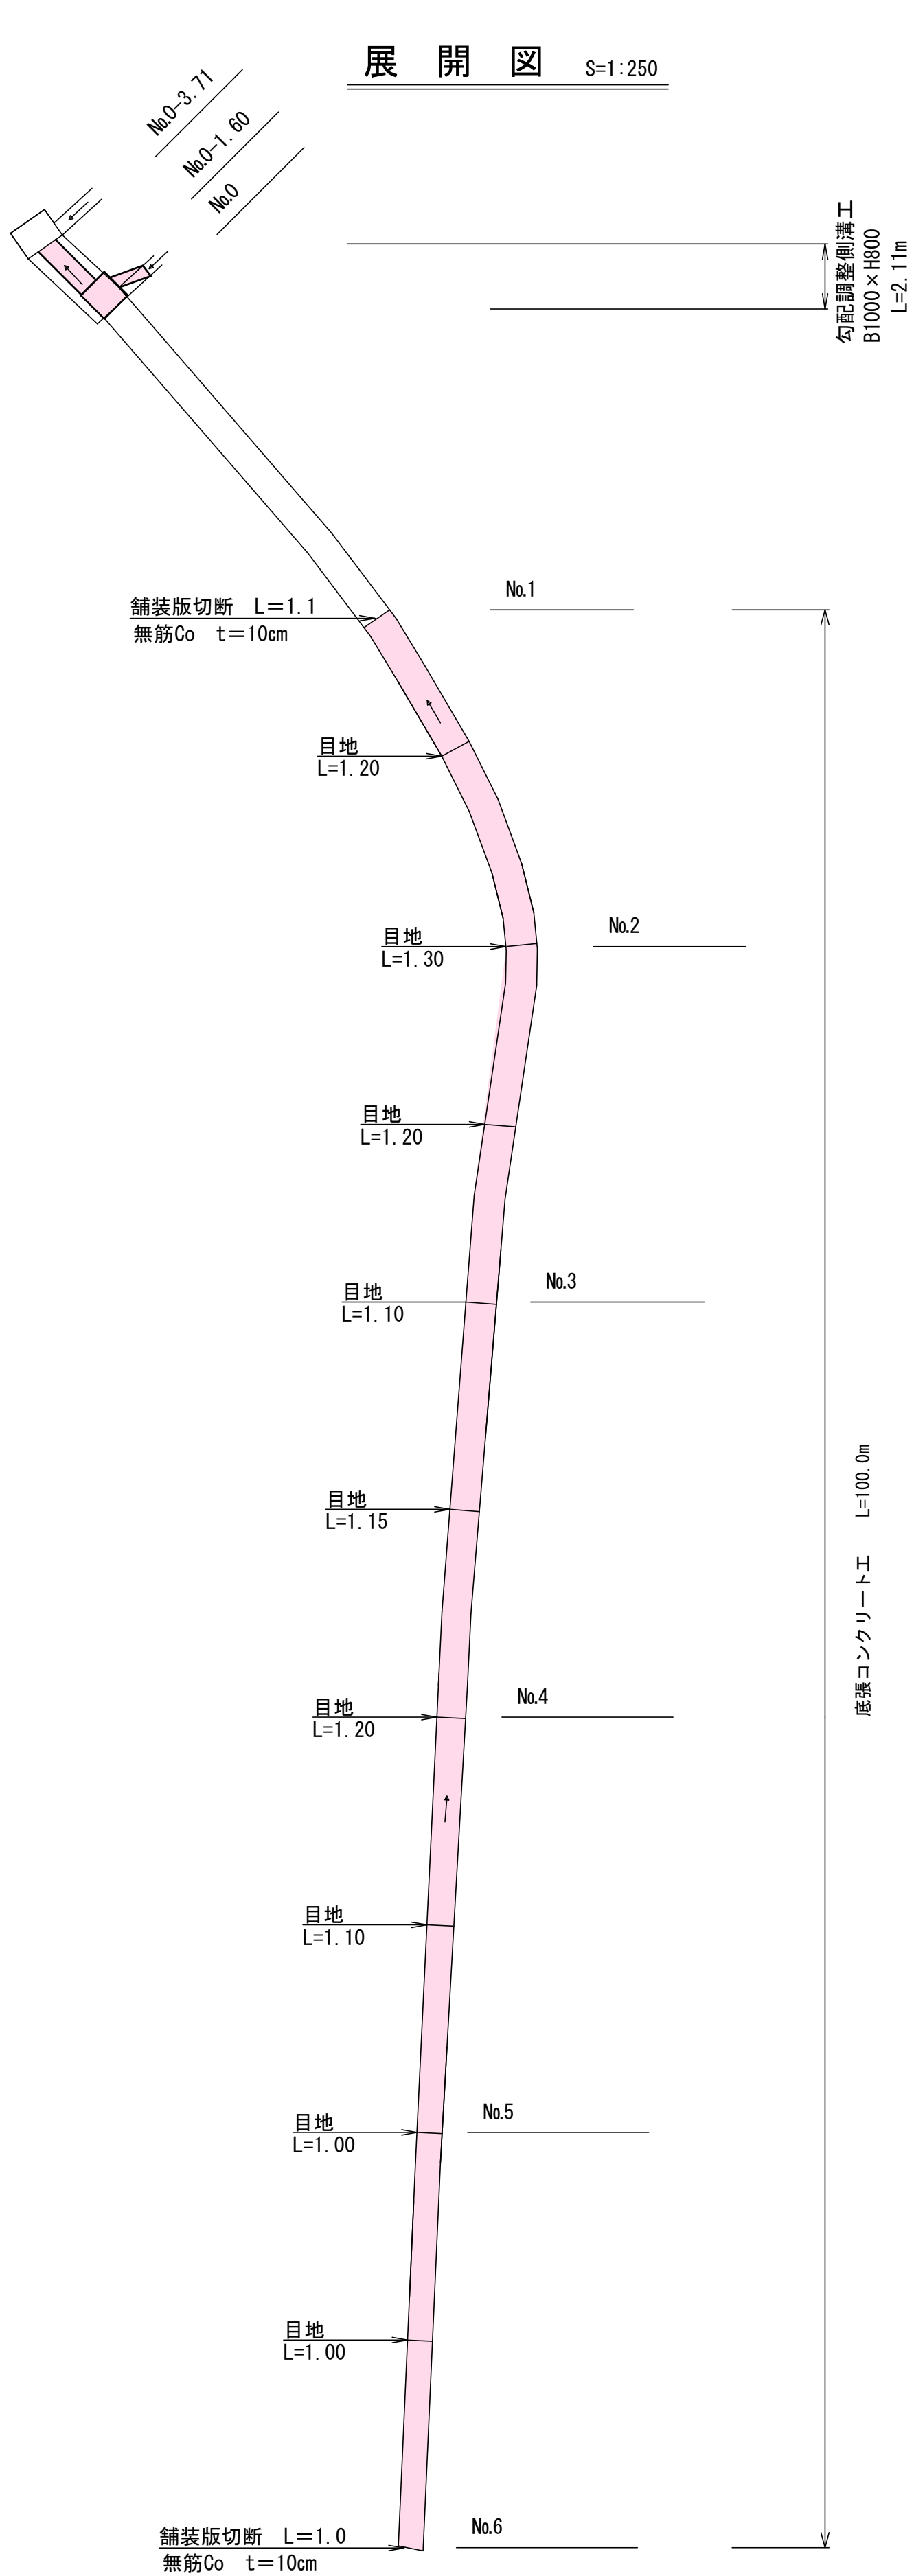

構造物取壊し工

コンクリート(無筋)取壊、運搬

舗装版切断(コンクリート)

切断時汚泥運搬

コンクリート殻(無筋)(中間処理)





(後掲集計表より)

$V=113.00 \times 0.10=11.3 \text{ m}^3$

$L=1.1+1.0=2.1\text{m}$

$V=2.1/230 \times 1.80 \times 0.85=0.01\text{m}^3$

$W=11.3 \times 2.35=26.55 \approx 26.6 \text{ t}$

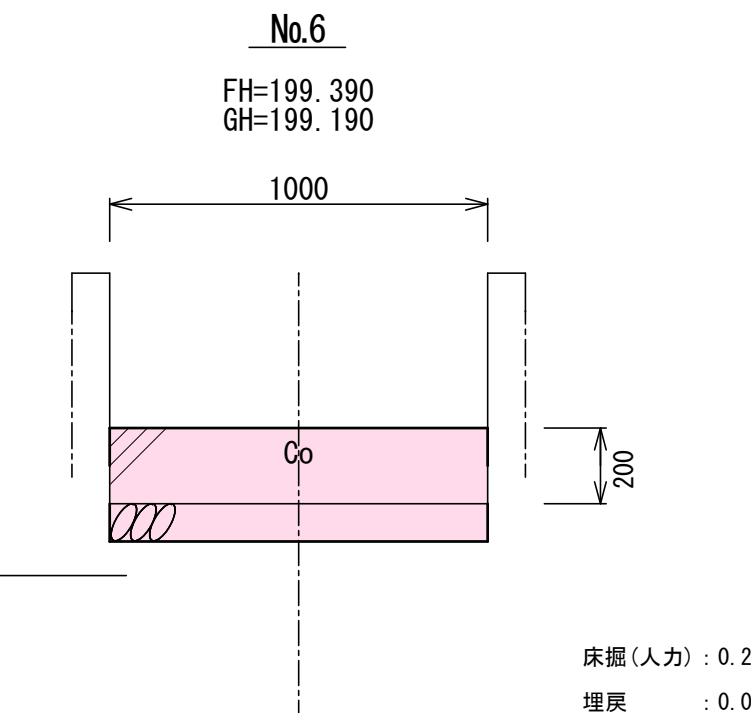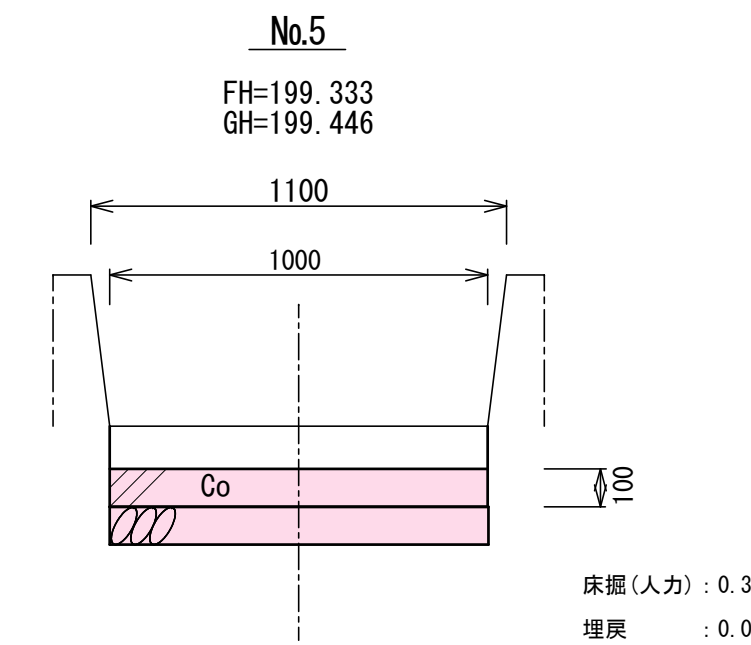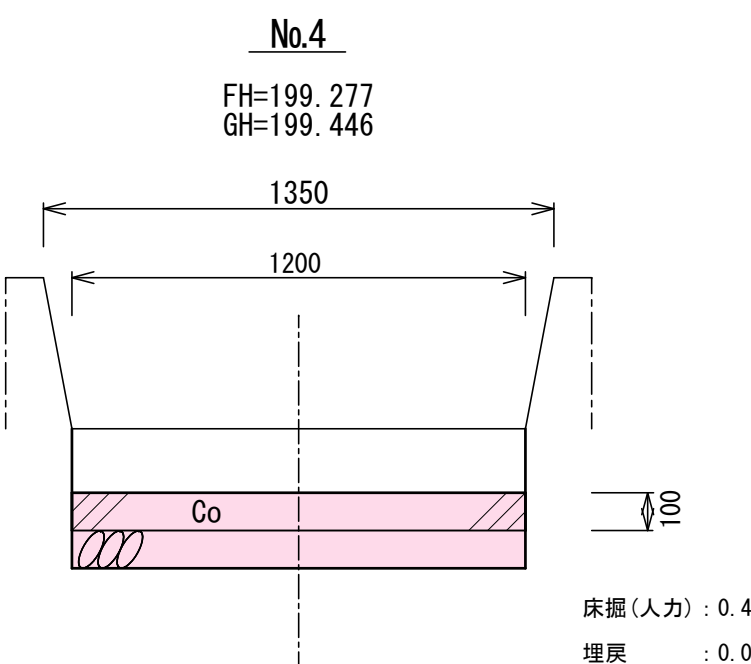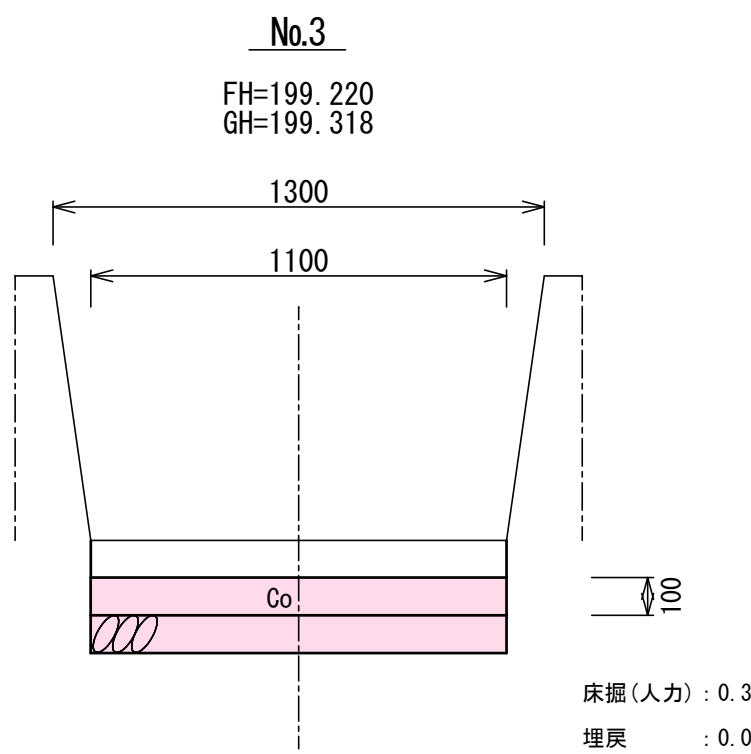

数量計算

土工

床掘(人力)  $V=30.0 \text{ m}^3$  (主量集計表より)

底張コンクリート工

コンクリート (18-8-40B8)  $V=113.00 \times 0.10+0.03=11.33 \text{ m}^3$  (主量集計表より) (後掲コンクリート)

型枠  $A=(1.10+1.00) \times 0.10+0.1=0.31 \approx 0.3 \text{ m}^2$

目地(t=0.10)  $A=(1.30+1.20 \times 3+1.15+1.10 \times 2+1.00 \times 2) \times 0.10=1.02 \approx 1.0 \text{ m}^2$

基礎砕石(t=10cm) (RC-40)  $A=113.00\text{m}^2$

接続コンクリート工

コンクリート (18-8-40B8)  $V=1.00 \times 0.10 \times 0.30=0.03 \text{ m}^3$

型枠  $A=1.00 \times 0.10=0.1 \text{ m}^2$


令和 7 年度					工事番号 第 1662 号				
会津若松市本町					地内				
治水対策事業 本町地区水路整備工事									
展開図・断面図・側面図									
縮尺		図示			図面全 4 葉の 2				
設計		製図			検査				
会 津 若 松 市									





取 壊 し 工 図

S=1:20

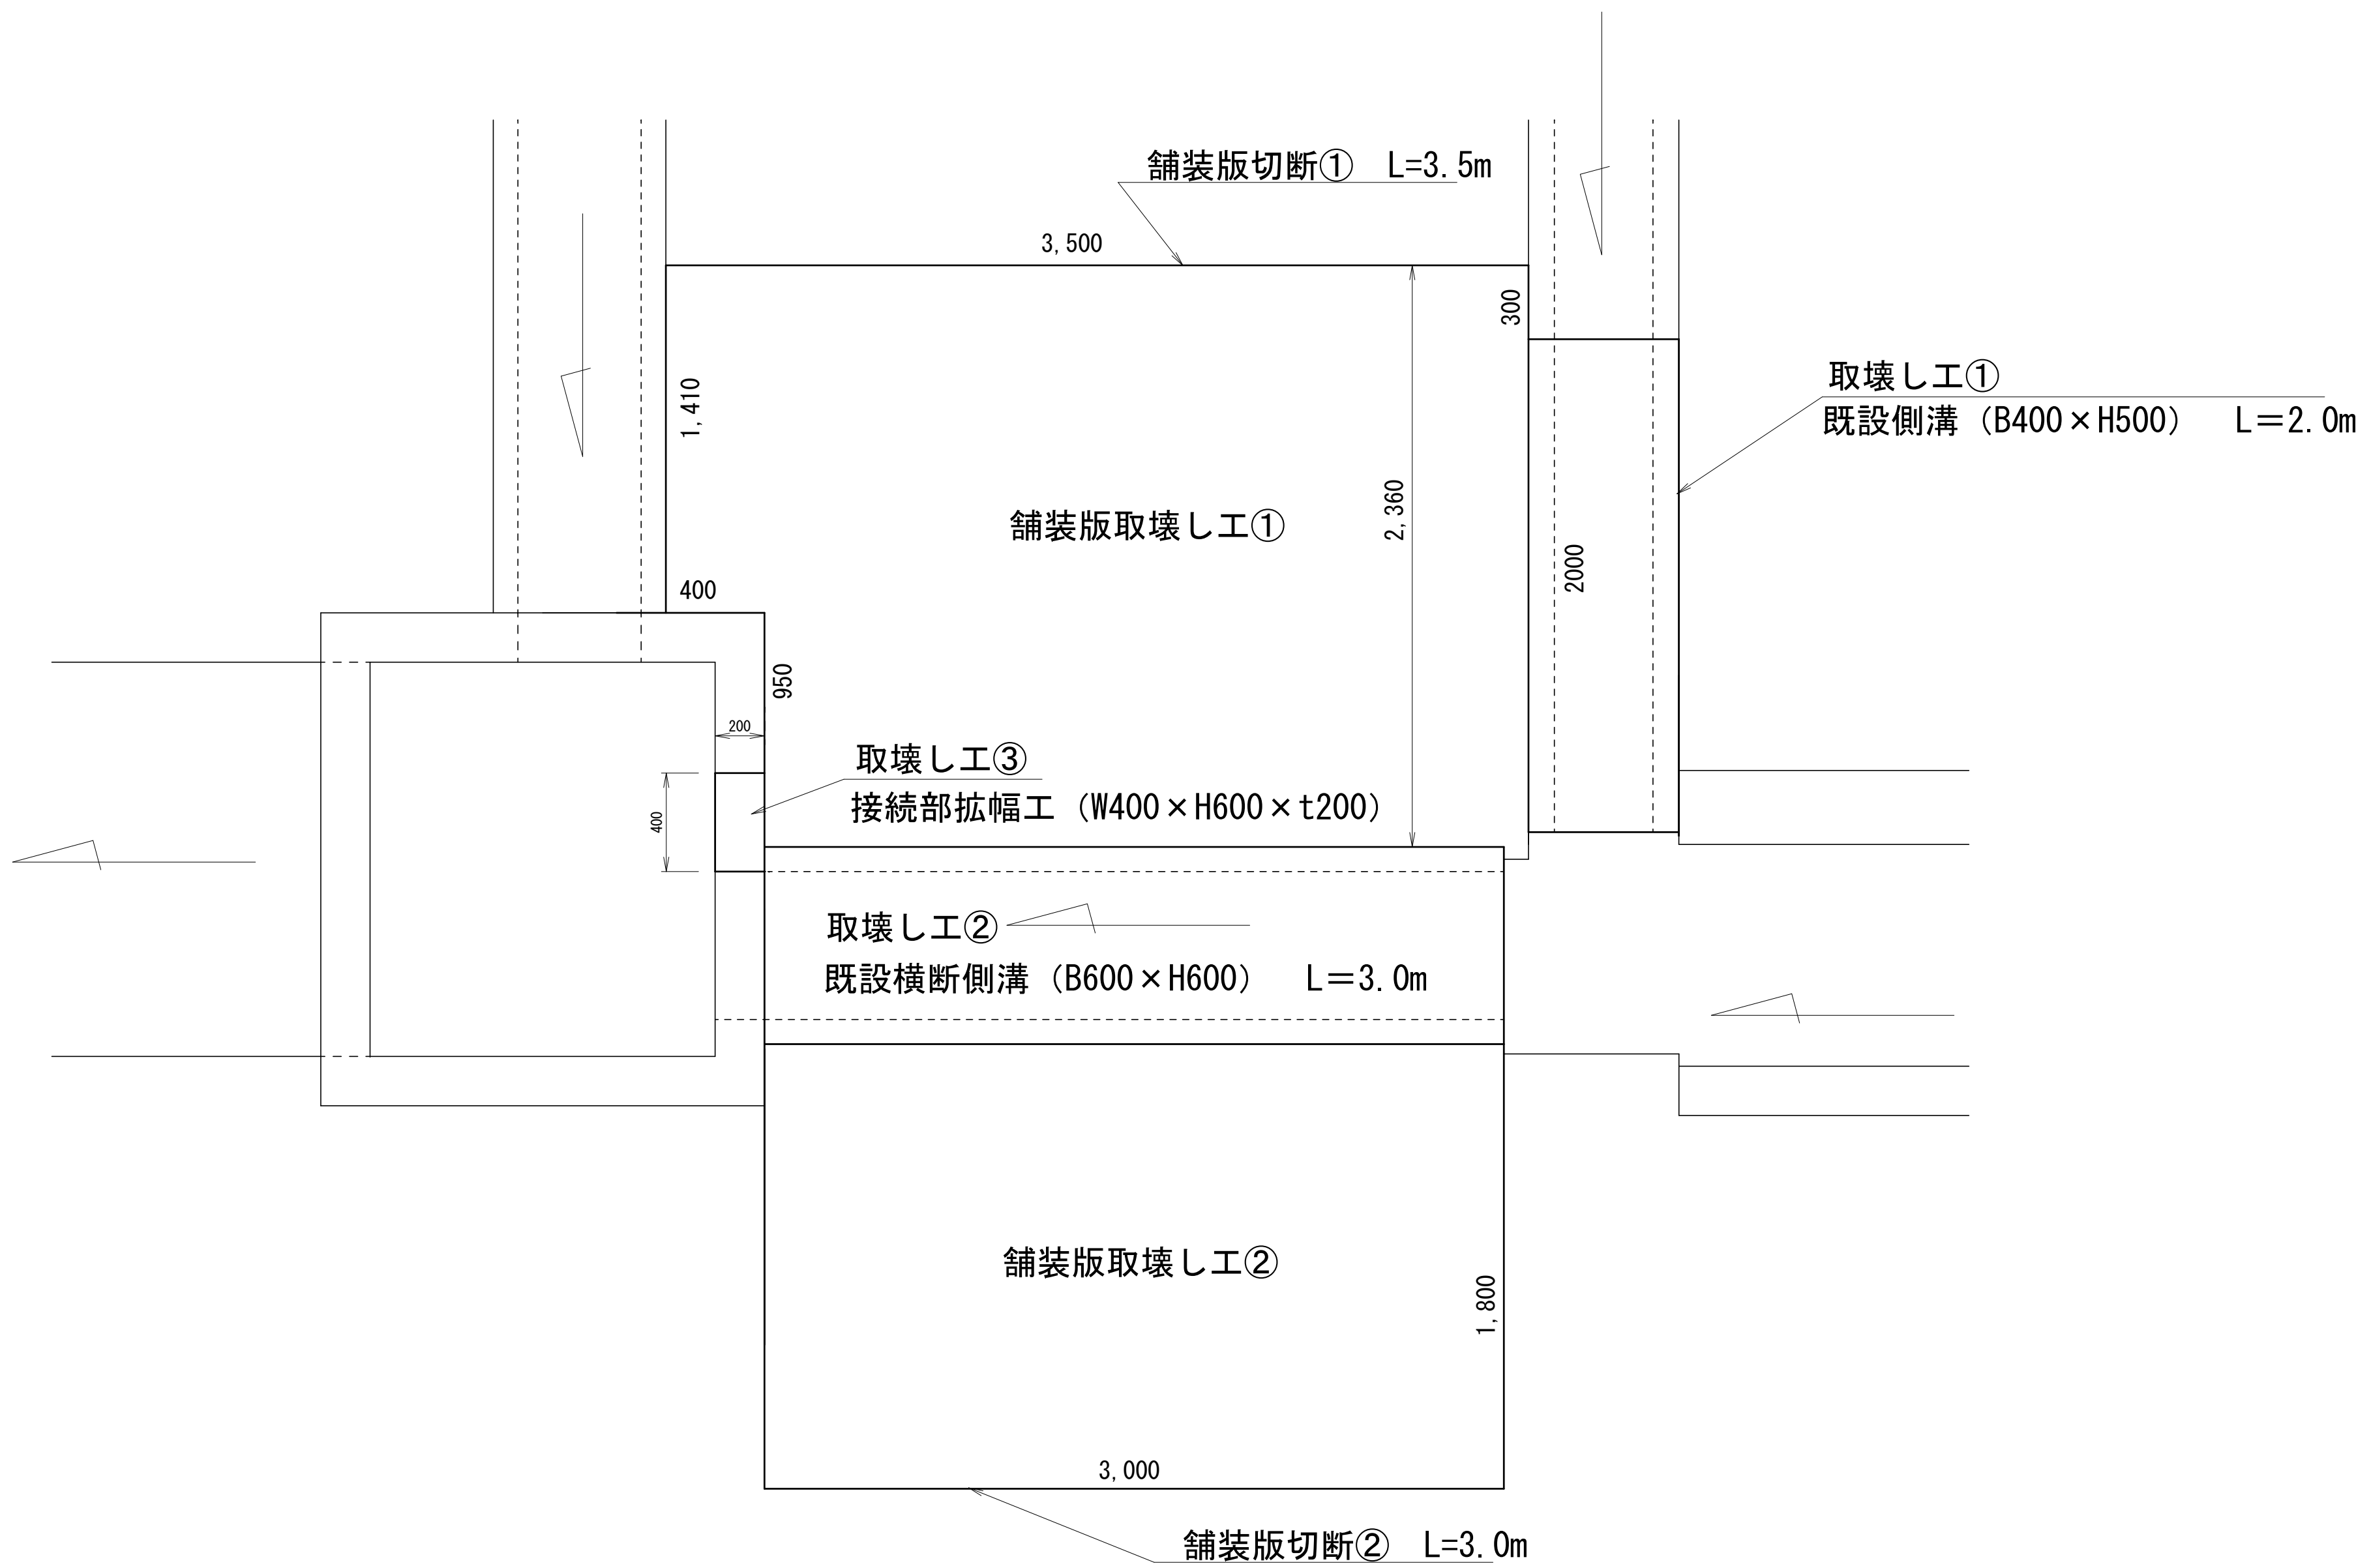

構造物取壊し工

舗装版取壊し工 (As t=5cm)

①  $A = (3.50 \times 2.36) - (0.40 \times 0.95) = 7.88\text{m}^2$

②  $A = 3.00 \times 1.80 = 5.40\text{m}^2$

$A = ① + ② = 7.88 + 5.40 = 13.28\text{m}^2$

舗装版切断工 (t=5cm Vカット60度)

$L = ① + ② = 3.00 + 3.50 = 6.50\text{m}^2$

取壊し工 (有筋コンクリート)

① 既設側溝 (400 x 500) L=2.0m

既設側溝重量  $345\text{kg/m}$

取壊し工重量  $W = 0.345 \times 2.0 = 0.69\text{t}$

取壊し工  $V = 0.69 \div 2.50 = 0.276 \div 0.28\text{m}^3$

② 既設横断側溝 (600 x 600) L=3.0m

既設側溝重量  $751\text{kg/m}$

取壊し工重量  $W = 0.751 \times 3.0 = 2.253 \div 2.25\text{t}$

取壊し工  $V = 2.25 \div 2.50 = 0.90\text{m}^3$

取壊し工 (有筋Co)  $V = ① + ② = 0.28 + 0.90 = 1.18\text{m}^3$

取壊し工 (無筋コンクリート)

③ 接続部拡幅工 (W400 x H600 x t200)

取壊し工 (無筋Co)  $V = 0.6 \times 0.4 \times 0.2 = 0.048 \div 0.05\text{m}^3$

切断汚泥運搬 L=6.50m

$V = 6.5 / 230 \times 1.80 \times 0.85 = 0.043 \div 0.04 \text{ m}^3$

アスファルト殻 (中間処理)

$W = 13.28 \times 0.05 \times 2.35 = 1.56 \div 1.6 \text{ t}$

コンクリート殻 (有筋) (中間処理)

$W = 0.69 + 2.25 = 2.94 \div 2.9 \text{ t}$

コンクリート殻 (無筋) (中間処理)

$W = 0.05 \times 2.35 = 0.11 \div 0.1 \text{ t}$

令和 7 年度 工事番号 第 1662 号					
会津若松市本町			地内		
治水対策事業 本町地区水路整備工事					
取壊し工図					
縮 尺	図 示		図面 全 4 葉の 4		
設 計		製 図		検 査	
会 津 若 松 市					